




**SEZIONE B2-B2  
SCHNITT B2-B2**  
SCALA 1:50  
MAßSTAB 1:50

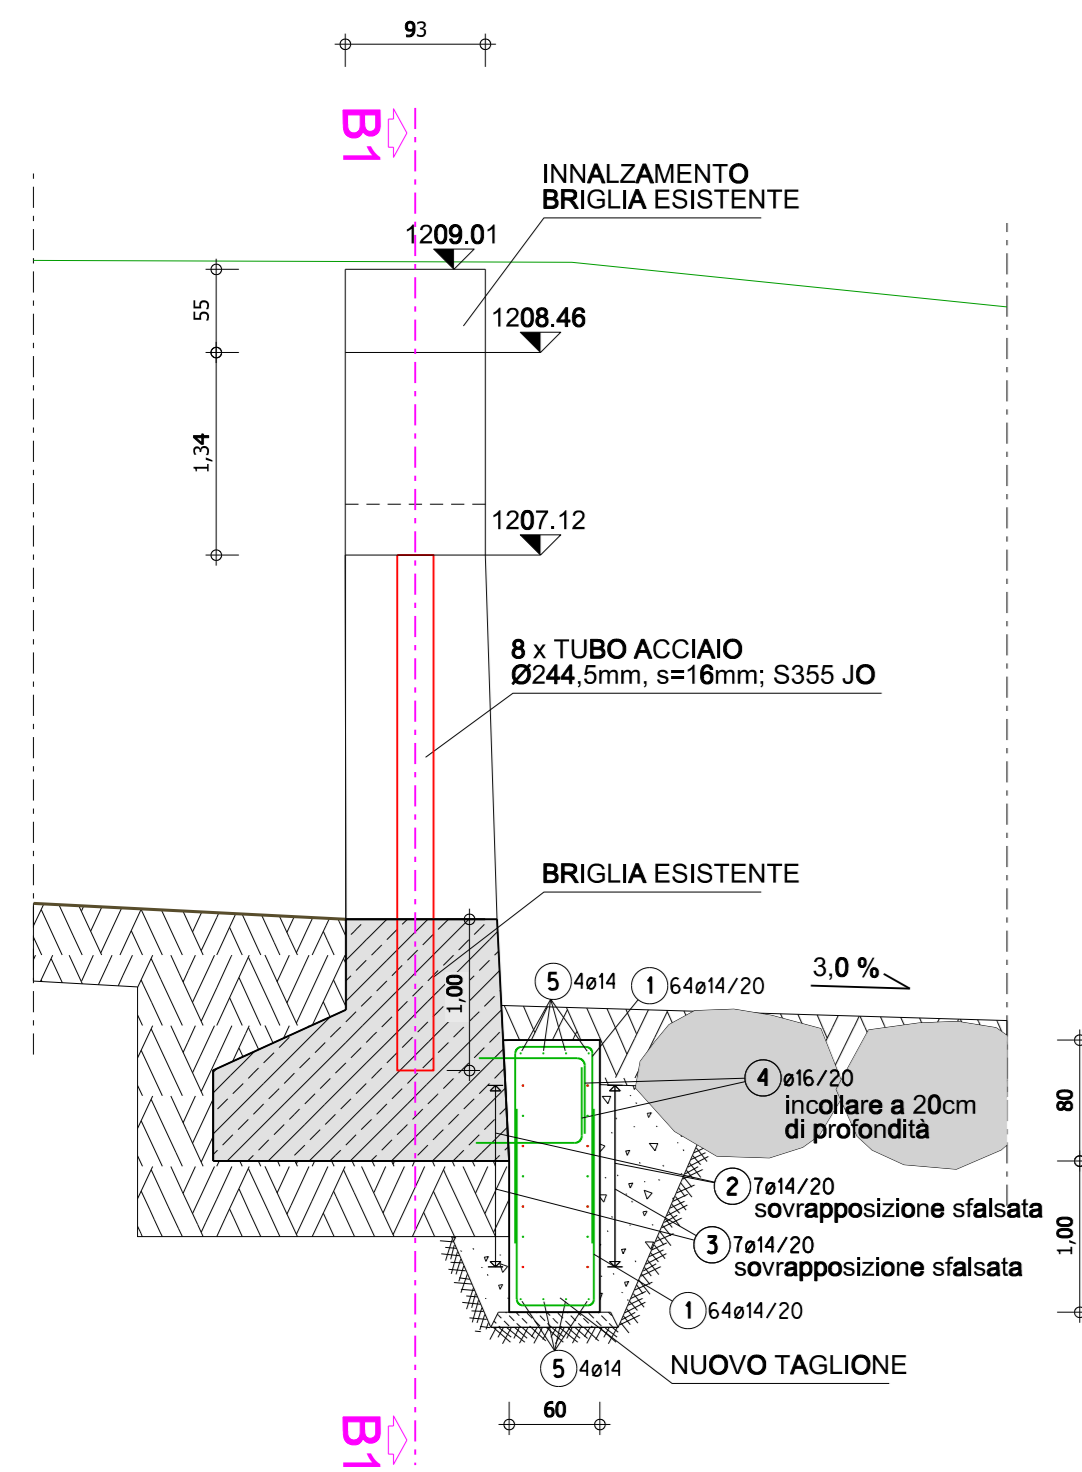

**SEZIONE B1-B1: BRIGLIA 2 - ADEGUAMENTO  
SCHNITT B1-B1: SPERRE 2 - ANPASSUNG**  
SCALA 1:50  
MAßSTAB 1:50

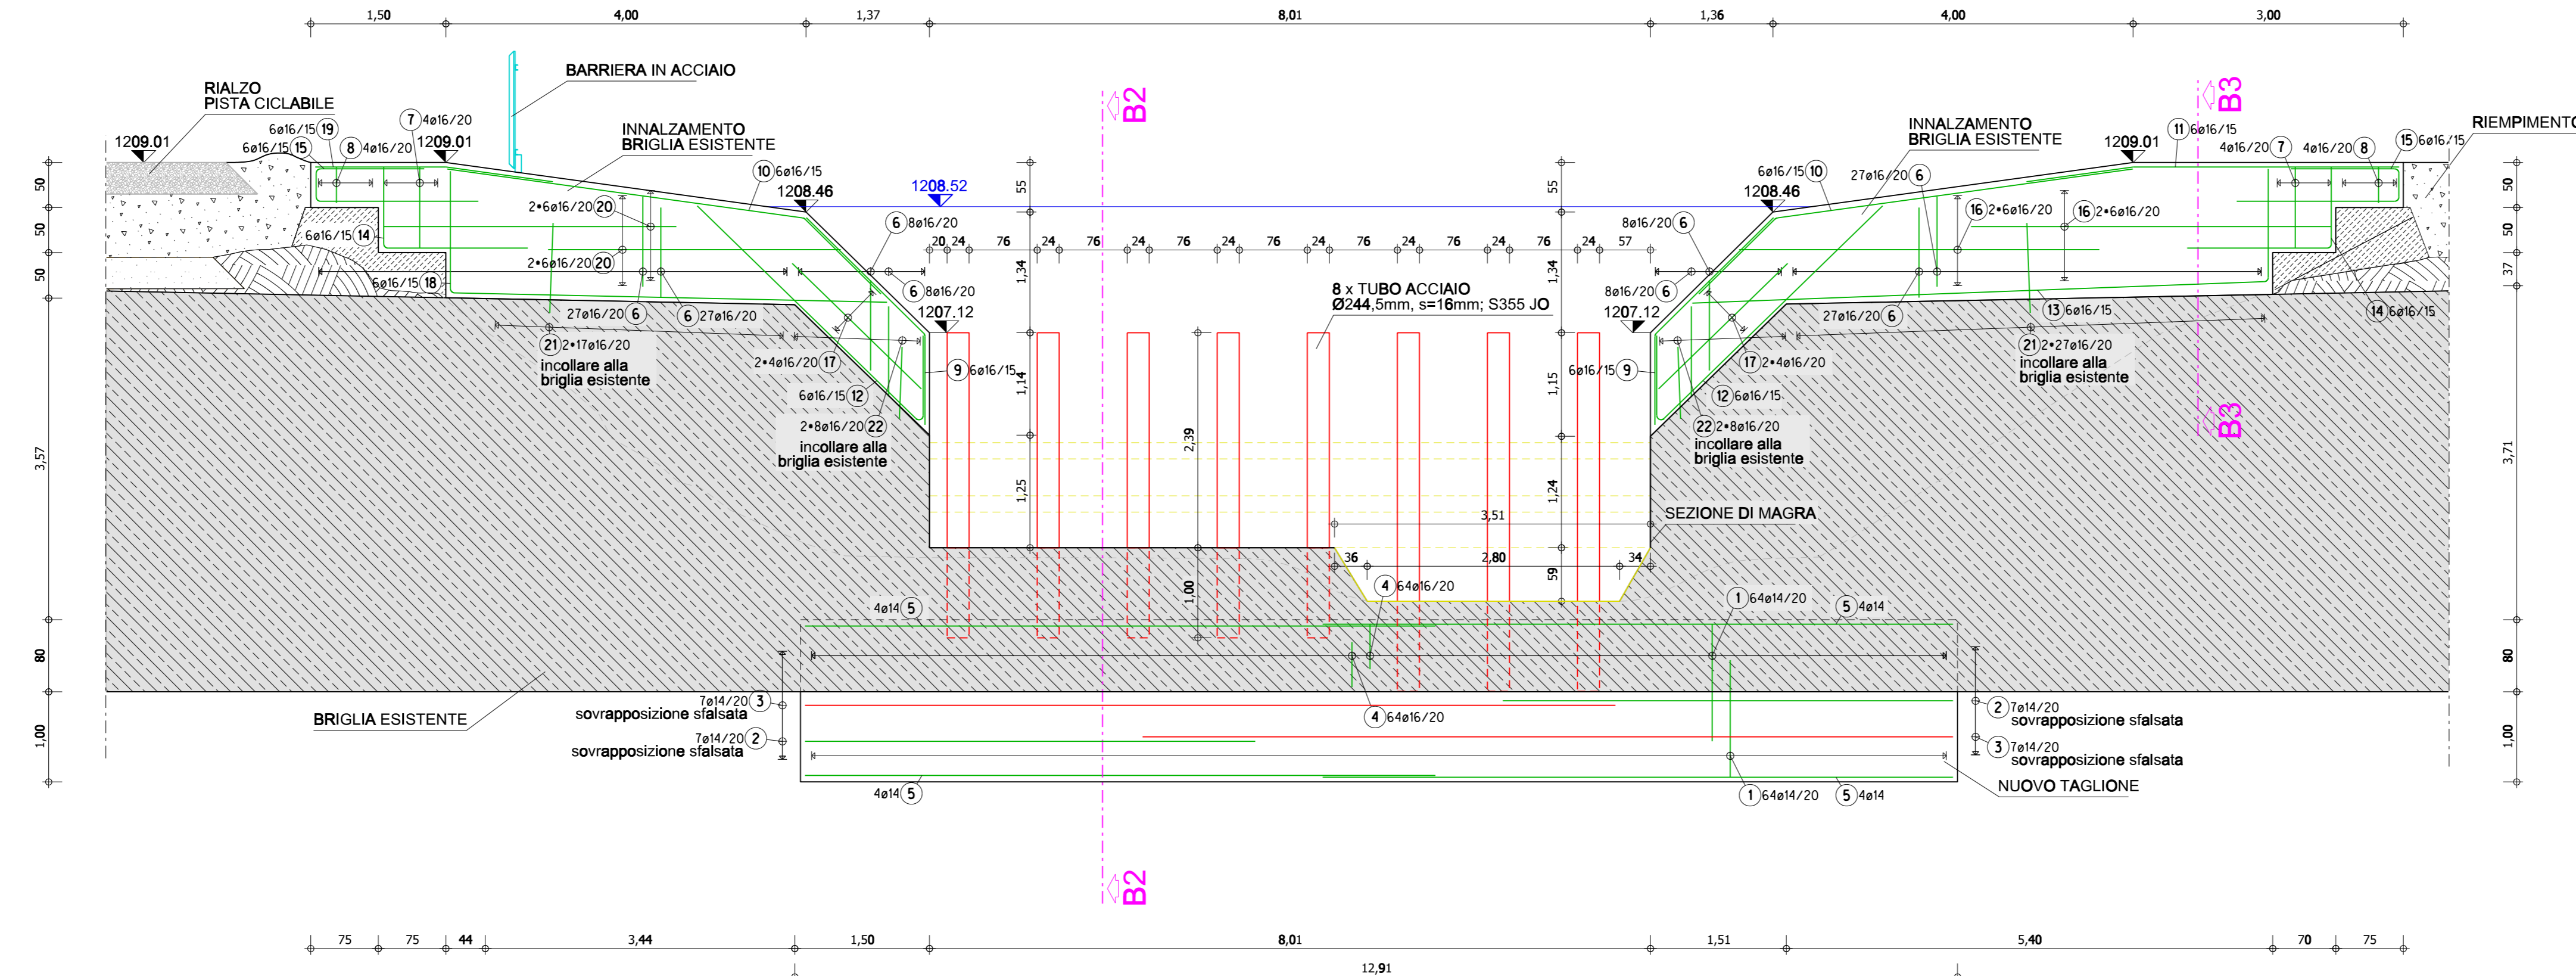

**SEZIONE B3-B3  
SCHNITT B3-B3**  
SCALA 1:50  
MAßSTAB 1:50

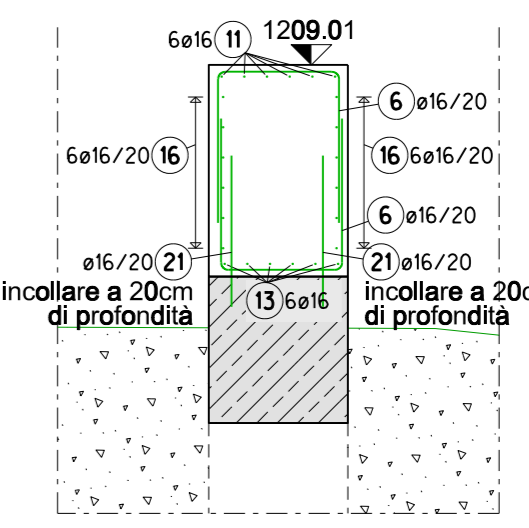

**LEGENDE - LEGENDA**

- Ziegel mauerwerk
- Stahlbeton
- Beton unbewehrt
- elementi in acciaio
- spigolo casseforme
- armatura
- Decken- bzw. Fundamentkranz
- darüberlieg. Bauteile aus Beton
- Stahlbetonträger
- Stahlbetonstütze
- Frostriegel
- Wärmedämmung
- Stahlbetonstütze
- Decken- bzw. Fundamentkranz
- darüberlieg. Bauteile aus Beton
- Stahlbetonträger
- Stahlbetonstütze
- Demolizione di opere esistenti
- Abriss bestehender
- Assi
- Achsen

**Allgemeine Anweisungen - avvertenze generali**


**Betonfestigkeitsklassen / classe di resistenza caratteristica:** C30/37 / XC4 / XM1 / XF1  
**Alle Bauteile / tutti gli elementi:** C30/37 / XC4 / XM1 / XF1  
**Verwendete Stähle / acciai usati:** B450C  
**Betonstahl / tendino per cemento armato:** B450C  
**Überlappung Betonstahlmatten:** Matten mit ø8, ø10 : ü=45cm, ø6 : ü=30cm  
**Lunghezza di sovrapposizione di reti elettrosaldate:** reti ø8, ø10 : ü=45cm, ø6 : ü=30cm  
**Stahlteile / acciaio:** S235JR  
**Betondeckung / copriferro:** 4,5cm  
**Alle Bauteile / tutti gli elementi:** 4,5cm

- Alle Angaben, wie Schlitz, Durchbrüche, Aussparungen, sind den aktuellen Architektenplänen bzw. Schlitzplänen zu entnehmen und auf Übereinstimmung zu kontrollieren!  
 Tutte le indicazioni, come le tracce e le aperture, sono riportati sulle piante architettoniche attuali o piante d'installazione e devono essere controllati sulla loro conformità  
 - Alle Maße und Höhenangaben sind auf der Baustelle abzunehmen, zu überprüfen und mit den Ausführungsplänen abzustimmen!  
 Tutte le misure e le indicazioni delle altezze devono essere misurate e controllate sul cantiere e sono da accertare con le piante esecutive del architetto  
 - Die statische Bauleitung ist zur Abnahme der Bewehrung rechtzeitig zu verständigen  
 La Direzione dei lavori statici è da avvertire con congruo anticipo prima dei singoli getti.  
 - Alle lotrechten Bewehrungsstäbe, die nicht an ihren oberen Enden bügelartig oder mit Haken ausgebildet sind, müssen bauseits mit Schutzkappen versehen werden oder bauseits umgebogen werden!  
 Tutte le armature perpendicolari, che non hanno ganci alla estremità superiore, devono essere munite con i tappi di protezione o devono essere piegate in cantiere  
 - Rohrleitungen welche die Betondeckzone maßgeblich verringern sind nur in Absprache mit der statischen Bauleitung zulässig. Leitungsbündel sind zu verteilen!  
 Condotte che riducono la compressione del calcestruzzo in modo significativo, sono ammessi solo in accordo con la direzione lavori per il progetto delle strutture, fasci di linee sono da distribuire!  
 - Ausschallfristen sind einzuhalten, Nachbehandlung entsprechend der gültigen Normen!  
 I termini per lo scasserramento devono essere rispettati, il trattamento successivo deve essere effettuato conforme le norme in vigore in accordo con la Direzione Lavori Statica!  
 - Für das Betonieren bei Kälte Witterung sind nach Absprache mit der statischen Bauleitung entsprechende Vorkehrungen zu treffen!  
 In caso di getto di calcestruzzo a temperature basse devono essere presi i provvedimenti necessari in accordo con la Direzione Lavori Statica!

**Lista di Armatura B450C**

Pos	Anz	Du	L1	Skizze
1	128	14	3,1m	
2	14	14	5,00m	
3	14	14	9,00m	
4	128	16	1,20m	
5	16	14	7,00m	
6	140	16	2,80m	
7	8	16	3,72m	
8	8	16	2,72m	
9	12	16	2,85m	
10	12	16	5,20m	
11	6	16	4,15m	
12	12	16	4,50m	
13	6	16	7,65m	
14	12	16	2,50m	
15	12	16	3,36m	
16	24	16	4,00m	
17	16	16	2,00m	
18	6	16	6,20m	
19	6	16	2,65m	
20	24	16	3,25m	
21	88	16	1,00m	
22	32	16	0,80m	

**PLANIMETRIA BRIGLIA 2  
GRUNDRISS SPERRE 2**  
SCALA 1:50  
MAßSTAB 1:50

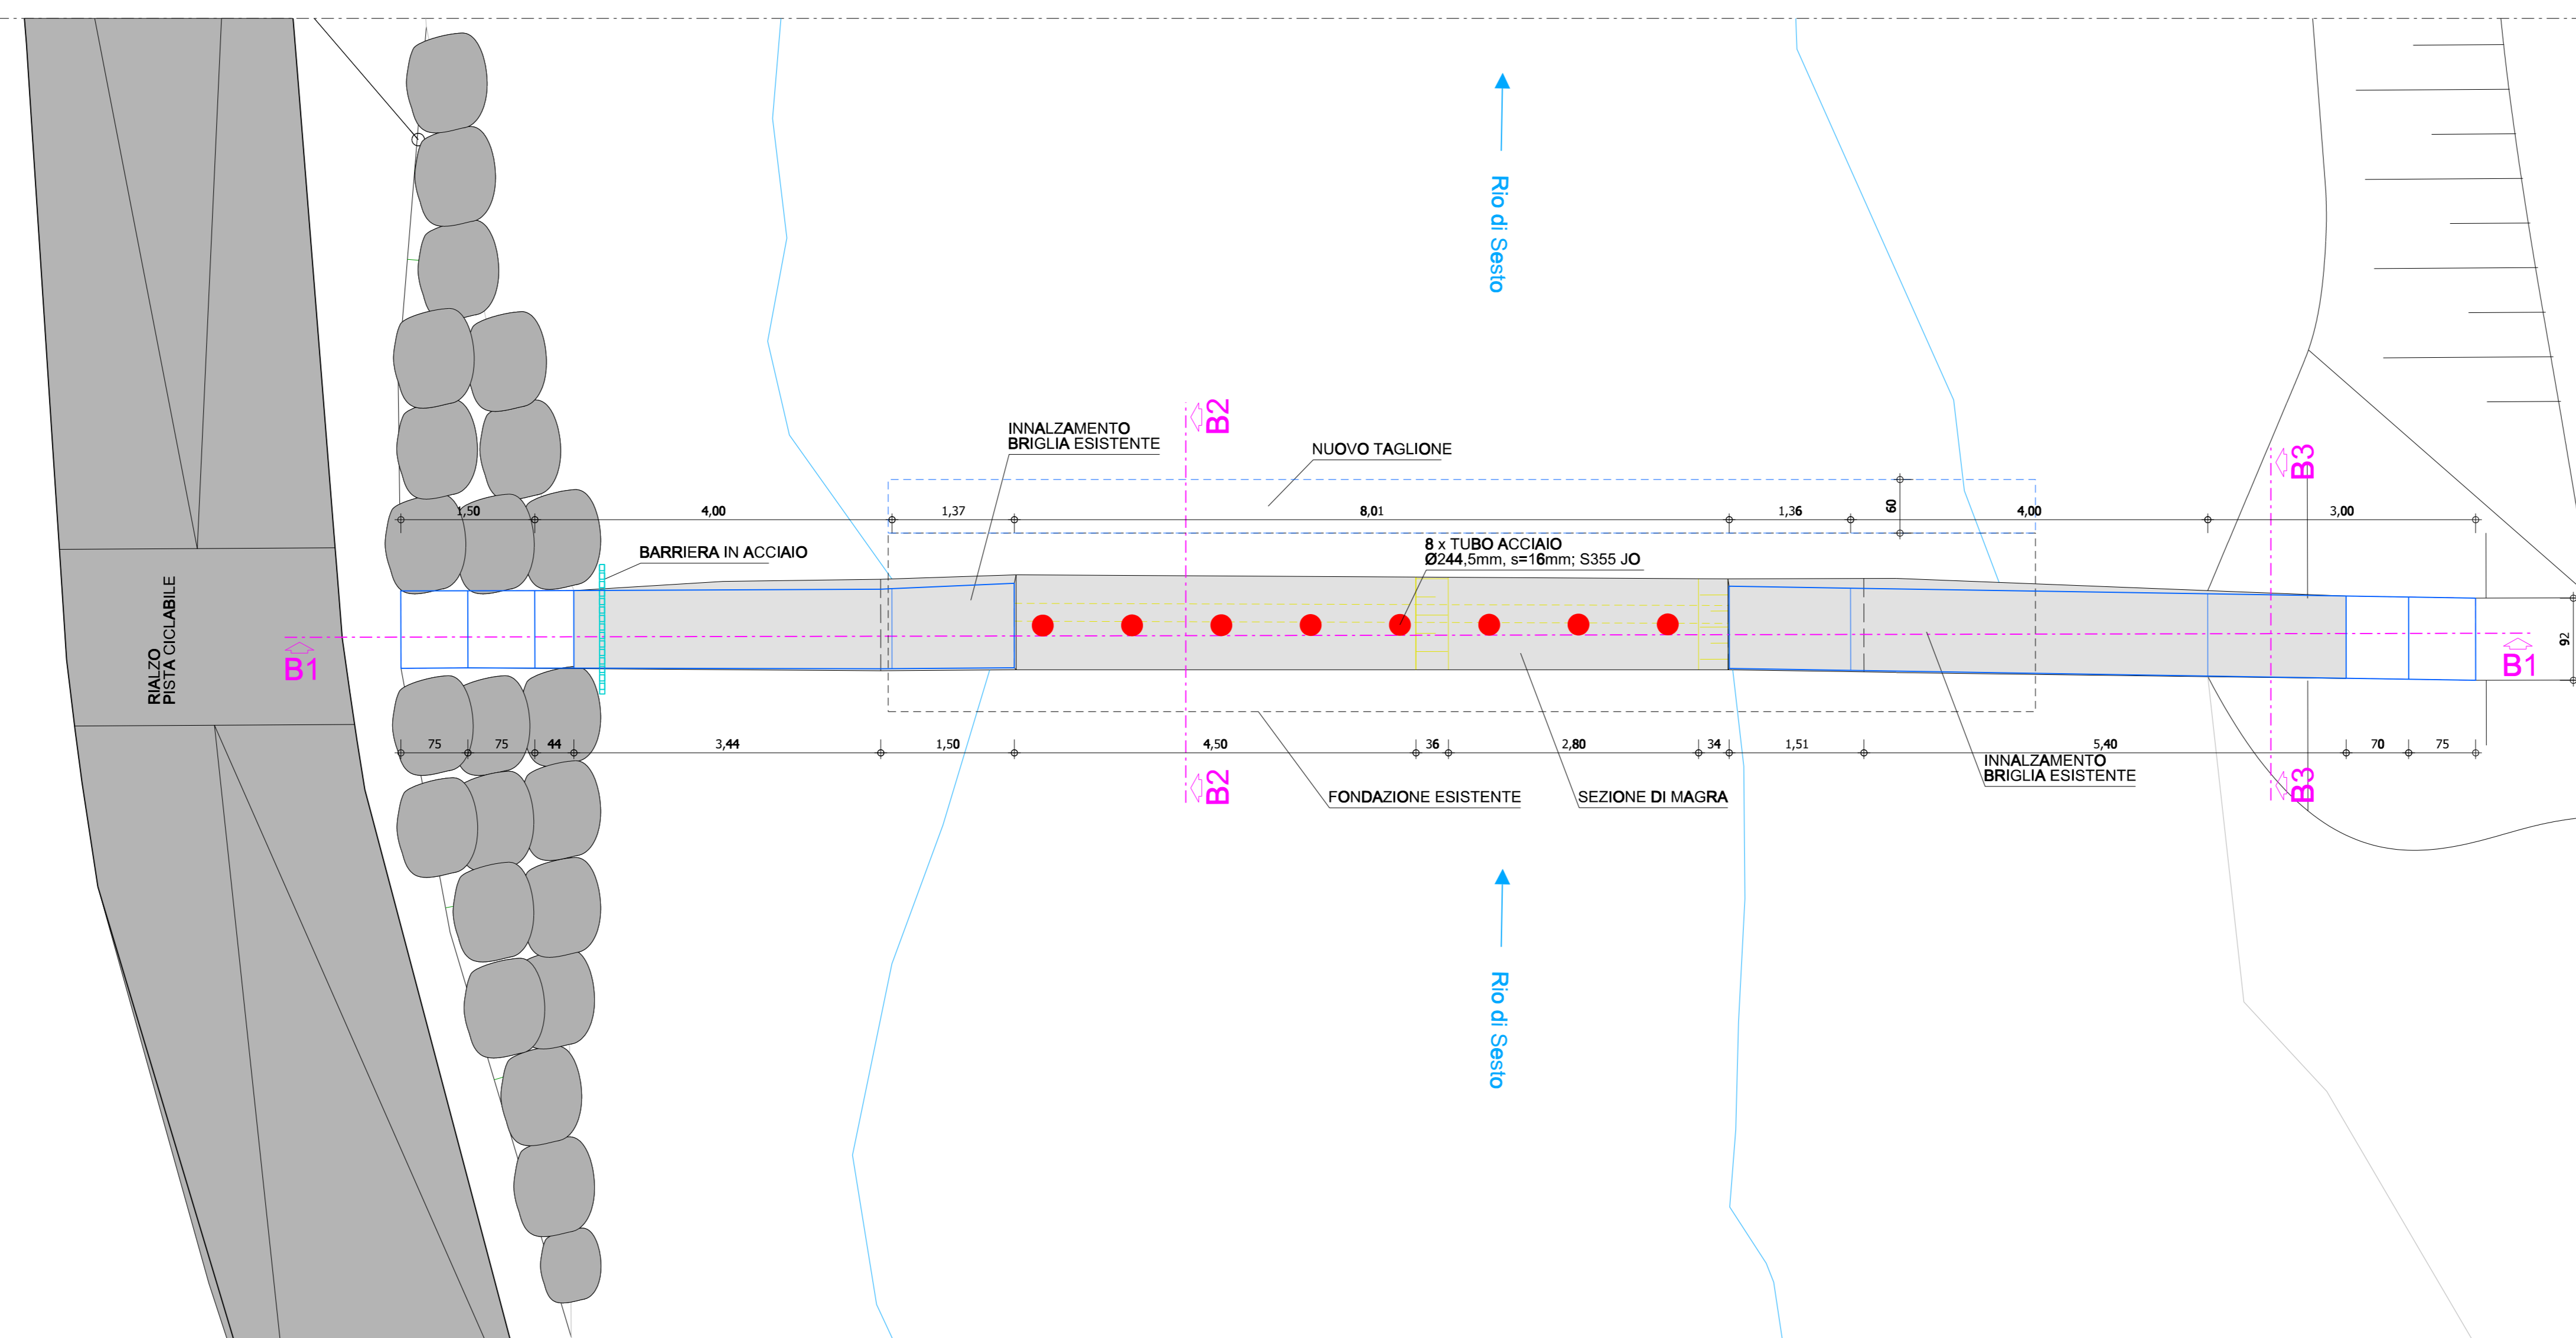

AUTONOME PROVINZ BOZEN - SÜDTIROL  
 PROVINCIA AUTONOMA DI BOLZANO - ALTO ADIGE  
 Agentur für Bevölkerungsschutz  
 Abt. 10 Tiefbau  
 Agenzia per la Protezione civile  
 Rip. 10 Infrastrutture

efre-fesr  
 Südtirol - Alto Adige  
 REGIONALPROJEKTION  
 SÜDTIROL - ALTO ADIGE

DRAU PRO DRAVA

**EFRE - FESR 4014**  
**MASSNAHMEN ZUR REDUZIERUNG DER HOCHWASSERGEFAHR IN INNICHEN**  
**INTERVENTI PER LA RIDUZIONE DEL PERICOLO DI PIENA A SAN CANDIDO**

Gemeinde: INNICHEN  
 Comune: SAN CANDIDO  
 Verbauung: Sextnerbach - Drau  
 Sistemazione: Rio di Sesto - Drava  
 Nr.6.G.: J, 1.105  
 Nr. a.p.: J, 1.105

PROJEKT: HOCHWASSERSCHUTZ INNICHEN  
 PROGETTO: PROTEZIONE DALLE PIENE SAN CANDIDO  
 PHASE: EINREICHPROJEKT  
 FASE: PROGETTO DEFINITIVO

TITEL DOKUMENT: Opera di presa: adeguamento briglia 2 - strutture  
 TITOLO ELABORATO: Fassungsbauwerk: Erhöhung Filtersperre - Statik

MAßSTAB: 1:50  
 PROJEKT/PHASE: E  
 TYP DOK.: T  
 KATEGORIE: 321  
 ANLAGETEL.:  
 NR. FORTL.: 75  
 KON.: 0

GRUPPE SÜDTIROLER FACHGRUPPE FÜR INNICHEN  
 SPECIALISTI ALTO ATESEINI PER S.CANDIDO

patscheiderpartner  
 ENGINEERS

BERGMEISTER  
 innovative & responsible engineering

gezeichnet: BB 20.12.2022  
 disegnat: BB 20.12.2022  
 kontrolliert: MD 22.12.2022  
 kontrollat: MD 22.12.2022

Der Projektant: RP  
 Il Progettista: RP

Der Projektant: Dr. Ing. Patscheider Ronald  
 Il Progettista: Dr. Ing. Patscheider Ronald

Der Projektant: Dr. For. Sandro Gius  
 RUP: Dr. Ing. Florian Knollseisen

Der Agentur/Abt.-direktor: Dr. Klaus Unterwöger  
 Il direttore di Agenzia/Rip.: Dr. Ing. Umberto Simone

Datum: 23.12.2022

AGENTUR FÜR BEVÖLKERUNGSSCHUTZ  
 AMT FÜR WILDBACH- UND LAWIENVERBAUUNG OST

AGENZIA PER LA PROTEZIONE CIVILE  
 UFFICIO SISTEMAZIONE BACINI MONTANI EST